

건축물을 석면 지도


(김제초저초등학교)

전북 김제시 봉남면 초저로 233

푸른환경연구소(주)
Pulun an Institute

전북 전주시 토진구 팔달로 304-34(전복동)
TEL: (063) 254-4009
FAX: (063) 277-4009

•건축자재별 그림 병례

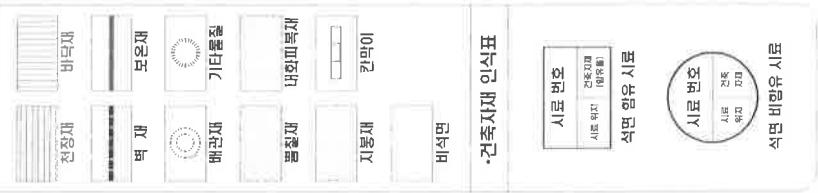


2019년 1월 1일

· 건물 명 : 김제초처초등학교
[1동]
· 건축물 소재지 : 김제시 봉남면 초저리


- 도면 번호: 1
- 석면 조사 기관: 푸른환경 연구소(주)
- 석면 분석 기관: 푸른환경 연구소(주)

•조사일자: 2014.08.18
•총고분: 1종

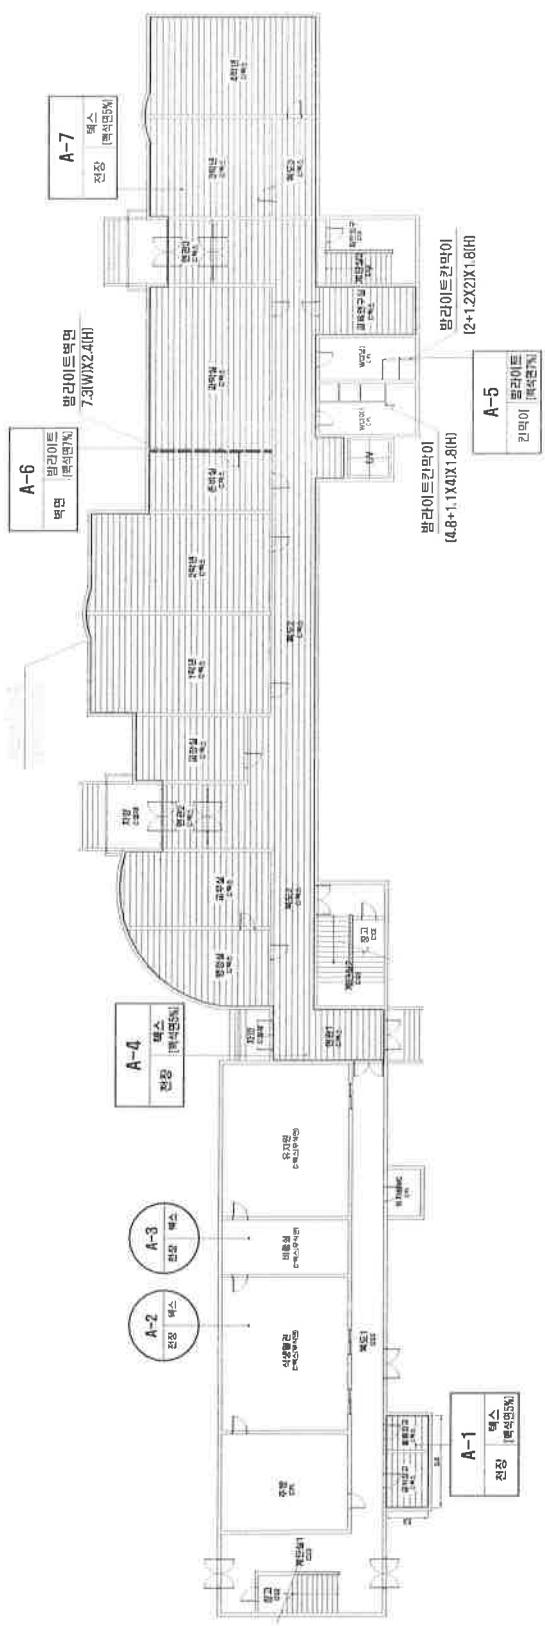

시군 번호	시군/읍면 위치	건축 시설	동일 물질 구역	면적(m ²) / 부피(m ³) / 높이(m)	식별 종류			식별 면적 면적[%]	위해성 등급	관리 방안
					법적면	법적면	법적면			
A-1	1층 냉동창고 전장	텍스	1층 금식창고 찬장	2.5X5.4=13.50				5	7	· 비산성과 손상성이 동시에 있는 경우 손상에 대한 설비에 대한 주의 및 손상되는 설비에 대한 수리 및 관리
A-4,7	1층 현판/13억년 현장	텍스	1층 행정설교실/독도기념관/교정실/ 1억년/2학년/춘천과학실/연반장	별도설정면적=670.46(m ²)				5	10	· 석면유 건축재료 또는 설비가 손상되었을 경우 수리 및 관리
A-5	1층 WC남 칸막이	밸레이트	교정연구실/3학년/3학년/복도3 혼장	(4.8+1.1X4X1.8)(H+7.2+1.2X2)(X+8)(H=24.48	법적면	7	7	낮음	· 석면유 건축재료를 인위적으로 손상시키거나 건축물을 유지보수 공사 시 석면유 실내 또는 현장에서 석면이 벗겨나거나 훈제되는 경우 수리 및 관리	
A-6	1층 과학실 박연	밸레이트	1층 WC여 칸막이	7.3(W)X2.4(H)=17.52	법적면	7	8	낮음	· 건축물을 유지보수 공사 시 석면유 실내 또는 현장에서 석면이 벗겨나거나 훈제되는 경우 수리 및 관리	

1. 보도판은 실내 및 설계도면을 토대로 작성하였으므로 실제 물량과 다소 차이가 있을 수 있습니다.
2. 일부 시설의 구조는 실제와 다를 수 있으므로 이를 고려하여 계산하였습니다.
3. 설계도면이 정한 바에 따라 계산하였습니다.

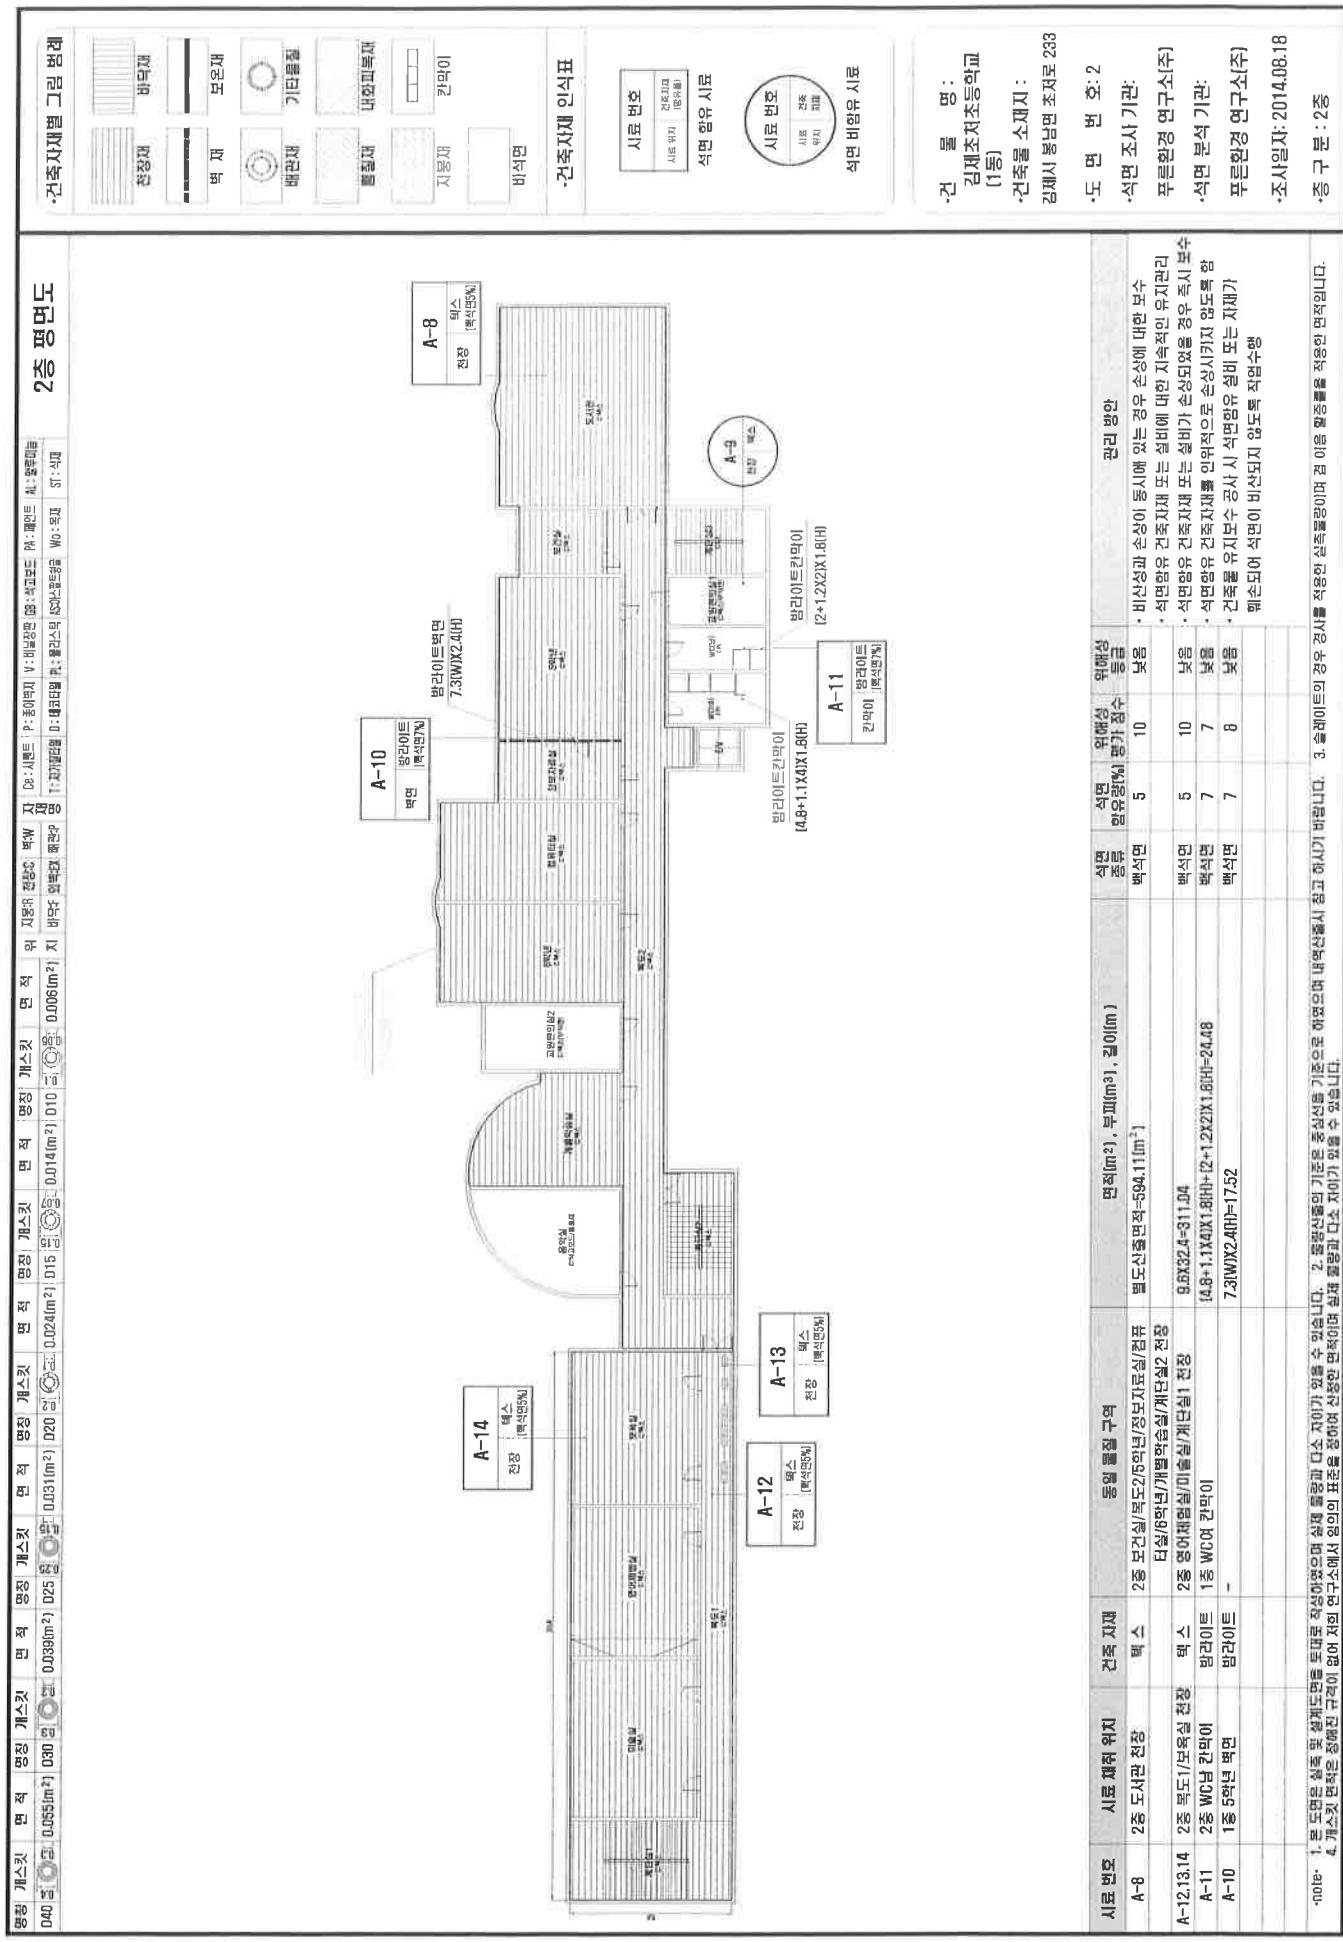

*10e- 1. 본 도면은 실증 및 설계도면임을 토대로 작성되었으며 실내 물량은 디소자이가 있을 수 있습니다. 2. 물류시설의 기준을 충실히 기준으로 하였으나 내역선출이 청고 아니하시기 바랍니다. 3. 슬레이트의 경우 경사를 적용한 실측률을 활용한 면적입니다.

4. 개소수면적은 정액전 면적임을 명시합니다. 5. 물류시설의 기준을 충실히 기준으로 하였으나 내역선출이 청고 아니하시기 바랍니다. 6. 물류시설의 기준을 충실히 기준으로 하였으나 내역선출이 청고 아니하시기 바랍니다.

*조사일자: 2014.08.18

건축자재별 그림 범례									
벽재	보온재	기타재	내외판재	기타판재	내외판재	기타판재	벽재	보온재	현장재
D40 [m ²]	0.095[m ²] D30 [m ²]	0.096[m ²] D25 [m ²]	0.031[m ²] D20 [m ²]	0.024[m ²] D15 [m ²]	0.014[m ²] D10 [m ²]	0.006[m ²] D5 [m ²]			

3층 평면도

A-15
천장
벽스

옥상
85

•건축자재 인식표

시료 번호	건축자재	설명
시료 번호	시료 위치	건축자재
시료 번호	시료 번호	설명
시료 번호	시료 번호	설명

•건물 명 : 김제초등학교 [1동]
•건축물 소재지 : 김제시 통남면 초저로 233
•도면 번호 : 3
•설명 : 건축자재는 대체로 보수 및 관리 방안
•비산상관 순위에 있는 경우 순위에 대한 보수
•설명은 건축자재 또는 설비에 대한 자세적인 유지관리
•설명은 건축자재 또는 설비가 순위를 경우 즉시 보수
•설명은 건축자재를 안락적으로 순위를 경우 즉시 보수
•건축물 유지보수 공사 시 설립된 설비 또는 자재가
•순도아이 설비이 비산되지 않도록 철저히 관리
•조사일자 : 2014.08.18
•총 구문 : 3종

1. 본 도면은 실측 및 측정도면을 템플로 작성하였으나 실측 템플로 작성한 도면과 차이가 있을 수 있습니다. 2. 불량난점의 기준은 충실했을 기준으로 하였으며 내역산출시 참고하시기 바랍니다. 3. 흙파이트의 경우 경사면을 적용한 실제물량이며 겉 이름 출증률을 적용한 면적입니다.

4. 개수기 번역은 정해진 규칙이 없어 서의 연구소에서 임의의 표준을 정하여 신청한 표준입니다.

건축자체별 그림 범례

전성재	비단재
액재	보온재
폐관재	기타물질
염화피복재	내화피복재
지붕재	칸막이
비석면	

건축자체 단식표

시료 번호	시료 명칭
시료 번호 시료 명칭 면적 단위 설명	간접 접촉 방법 방법
	식면 박유 시료

지붕 평면도

8.3

농기구창고 차양
R:슬레이트

2.4

E-1
지붕 **슬레이트**
[백식면7%]

시료 번호 **시료 세부 위치** **건축 자재** **동일 물질 구역** **면적[㎡] · 부피[㎥]** **길이[mm]** **식면 종류** **식면 밀유량[%]** **위해성 평가 점수** **위해성 등급** **관리 방안**

E-1 차양 지붕 - 슬레이트 6.3X2.1X1.16=23.11 7 6 낮음 비산성과 손상이 동시에 있는 경우 손상에 대한 보수 ·식면함유 건축자재 또는 설비에 대한 저속적인 유지관리

1. 본 도면은 실측 및 설계도면을 토대로 작성되었으므로 실측 물량과 민소 차이가 있을 수 있습니다. 2. 폴링판의 기준은 중성선을 기준으로 하였으며 내역선출시 참고하시기 바랍니다. 3. 슬레이트의 경우 경사면을 적용한 실측물량이며 접 이음 할증률을 적용한 변칙입니다.

4. 개스켓 판자는 경매진 규격이 없어 저여 연구소에서 일정이 표준을 충족하는 신경인 업체로 판매합니다.

*제작일자 : 2014.08.18
*종문 : 지붕중

별첨) 석면조사기관 지정서

제2014-120002호

석면조사기관 지정서(변경)

기관명 푸른환경연구소주식회사

소재지 (561-835) 전라북도 전주시 덕진구 팔달로 304-34 (진북동)

대표자성명 최건호

총 대행(지정)
한계 사업장(0)개소, 근로자(0)명

지정사항 관할지역
대행(지정)
한계 사업장(0)개소, 근로자(0)명

대행(지정)
지역 전국

* 준수사항

- 석면조사기관은 고용노동부장관 또는 고용노동지방관서장의 자료제출요구 및 점검에 적극 협조하여야 한다.
- 석면조사기관은 지정받은 기관은 산업안전보건법령에서 정하는 사항을 준수하여야 한다.

『산업안전보건법』 제38조의2 규정의 의하여 석면조사기관으로 지정합니다.

2014. 1. 21

광주지방고용노동청 전주지청장

